## Territorial Spatial Planning Of Nanshan District, Shenzhen


# 深圳市南山区国土空间分区规划

南山2035 NANSHAN



(2021-2035年) (草案)



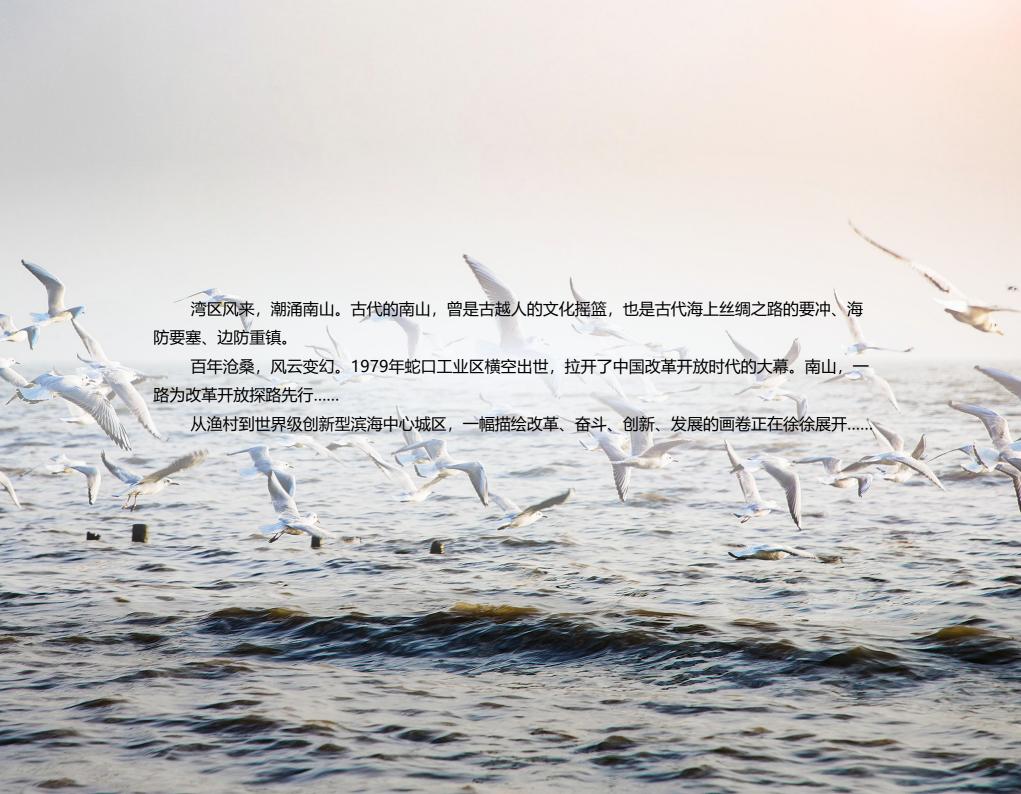

## 这里是南山

This Is Nanshan

南山区(含前海南山片区)地处珠三角大湾区黄金入海口,坐拥深圳湾、前海湾,面向南海,全域国土空间规划面积611.40km²,海岸线长44.64km。

陆域规划面积: 168.09km²

海域规划面积: 443.31km²

人口: 179.58万 (第七次人口普查)



# 目录 | CONTENTS

1	先行示范,		DE	
	Take the lead	in demonstrating the construction of world-class innovative coastal downtown	P3	
2	生态优先,	加强自然资源保护利用与生态修复 to ecology, strengthen the protection and utilization of natural resources and ecological restoration	D10	
	Giving priority	to ecology, strengthen the protection and utilization of natural resources and ecological restoration	- P10	
3	空间统筹,	联合前海打造粤港澳大湾区发展引擎	P14	
	Make Guangdo	ong-Hong Kong-Macao Greater Bay Area an engine of development with spatial coordination		
4	创新驱动,	助推形成高质量发展产业空间格局 ven, boosting to form a spatial pattern of high-quality development industries	- P20	
	Innovation-dri	n, boosting to form a spatial pattern of high-quality development industries		
5	以人为本,	创建南山特色"人居七优"社区生活圈 tion, creating the Nanshan characteristic "seven excellent living conditions" community-life circle	D23	
	People orienta	tion, creating the Nanshan characteristic "seven excellent living conditions" community-life circle	. 23	
6	风貌塑造,	彰显南山自然与人文交融城区魅力 uction, highlighting the charm of Nanshan's natural and cultural integration of urban area	DOO	
	Feature constr	uction, highlighting the charm of Nanshan's natural and cultural integration of urban area	- P29	
7	强化支撑,	构建高效通达与韧性可持续的城区	חבם	
	Strengthen su	pport and build an efficient, accessible, resilient and sustainable urban area	" P32	
0	注重实施,	提升空间治理水平与精细化管理能力		
0	Emphasize imp	コルフトエーリカル マーライ育 当中で 日 1年 1679 Diementation, improve spatial governance level and fine management ability	P38	





## 1 先行示范,建设世界级创新型滨海中心城区

Take the lead in demonstrating the construction of world-class innovative coastal downtown

站在新的历史起点,将南山区打造成"世界级的创新之都、现代化的宜居之城、国际化的魅力之湾",成为中国特色社会主义先行示范区的典范标杆。

构建深圳市的科技创新中心、商务金融中心、高等教育中心,国际航运枢纽,总部经济、文化创意产业的集聚区和都市休闲旅游基地。

#### 1.1 目标定位

**2025** 世界级创新型滨海中心城区基本建成,中央智力区功能全面完善,基本实现社会主义现代化,成为深圳建成现代 化国际化创新型城市的先行区。

2035 率先实现社会主义现代化,成为深圳建成具有全球影响力的创新创业创意之都的典范区。

实现全方位先行示范,在全面建成世界级标杆中心城区基础上,打造成为**社会主义现代化的先锋样板**,为深圳建成全球标杆城市做出卓越贡献。

# 


## 1.2 城区职能

文化创意 产业集聚区 总部经济 聚集区

商务金融中心



高等教育中心

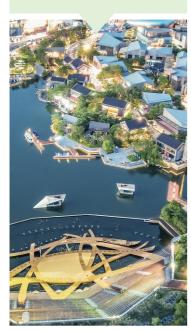

科技创新中心





国际航运枢纽



都市休闲 旅游基地



## 1.3 发展战略





## 1.4 发展规模

科学引导, 动态调控, 以空间结构转型升级持续带动人口结构优化



**200万人** 规划常住人口











局。

## 2 生态优先,加强自然资源保护利用与生态修复

Giving priority to ecology, strengthen the protection and utilization of natural resources and ecological restoration

立足区域生态安全格局,充分发挥生态绿地和水系对提升城市生态环境质量的支撑作用。在全市"四带八片多廊"生态空间总体格局的基础上,构建"三带五片六廊多点"的南山生态空间格

#### 2.1 蓝绿空间有机融合

## 以生态保护格局 统领南山区自然资源系统保护 构建"三带五片六廊多点"生态空间格局

#### >> 三带

前海湾滨海岸线生态保育带、深圳湾滨海岸线生态保育带、阳台山-塘朗山生态保育带。

#### >> 五片


阳台山-西丽水库生态片、塘朗山生态片、大南山生态片、深圳湾生态片、内伶仃岛生态片。

#### >> 六廊

大沙河生态景观通廊、月湾河生态景观通廊、桂湾河 生态景观通廊、前湾河生态景观通廊、西部城市绿廊、 小沙河城市绿廊。

#### >> 多点

广东深圳华侨城国家湿地公园、长岭陂水库、红花岭、 文天祥纪念公园、四海公园、荔香公园、人才公园、 中山公园、松坪山公园、石鼓山公园等。

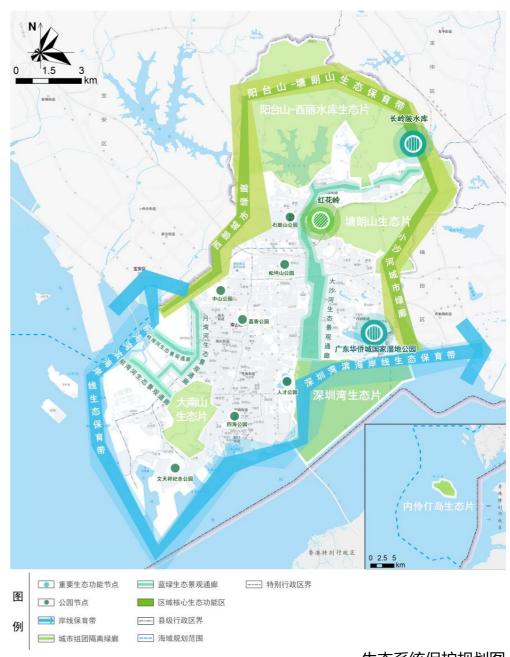

本图基于标准地图绘制,所引用标准地图审图号: 粤S (2022) 041号

生态系统保护规划图

## 2.2 人与自然和谐共生



#### 森林入城

推进阳台山森林公园、塘朗山郊野公园建设, 提升公园品质和可达性。打造高品质森林游憩 体系。



#### 碧水串城

以大沙河为主干水系,以西丽水库、长岭陂水库等为重要节点,串联河湖水系与湿地空间网络。推进湿地公园建设,打造更加开放共享的滨水活动空间。



#### 耕地融城

以耕地保护利用为核心,推动农用地复合利用,因地制宜融入农业科技、休闲景观、文化教育等功能,提升耕地综合利用效益,建设具有南山特色的现代都市田园。






## 2.3 国土空间生态修复







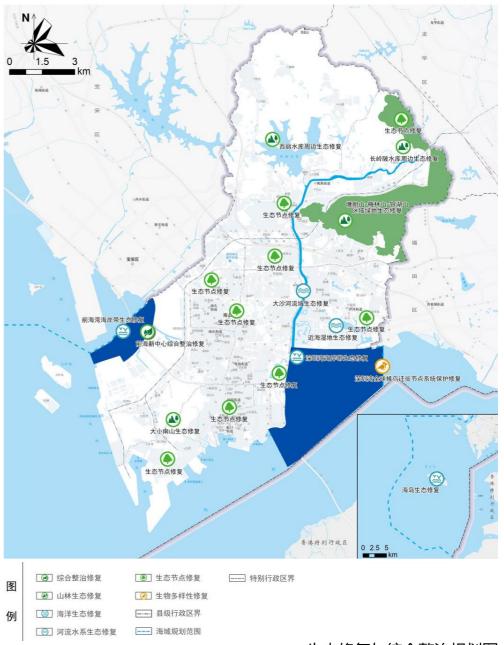

本图基于标准地图绘制, 所引用标准地图审图号: 粤S (2022) 041号

生态修复与综合整治规划图



## 。 3 空间统筹,联合前海打造粤港澳大湾区发展引擎

Make Guangdong-Hong Kong-Macao Greater Bay Area an engine of development with spatial coordination

深度参与"一带一路"倡议,打造粤港澳大湾区发展引擎,构建"双核双心、两轴三片"的城区开发格局和"一廊三段"的海洋空间结构。

统筹划定耕地和永久基本农田、生态保护红线、城镇开发边界三条控制线,作为调整经济结构、规划 产业发展、推进城镇化不可逾越的红线。

## 3.1 打造粤港澳大湾区发展引擎



#### 深度参与"一带一路"倡议

构建"一带一路"枢纽 积极落实海洋强国战略 发挥自贸区先行先试作用 加强开放合作与创新引领



#### 打造粤港澳大湾区发展引擎

联合前海共同打造湾区发展引擎 深度推进与香港、澳门全方位合作 强化与珠江西岸城市协作发展 引领支撑深圳都市圈建设



本图基于标准地图绘制, 所引用标准地图审图号: 粤S (2021) 169号

#### 3.2 统筹划定控制线

#### >> 耕地和永久基本农田

南山区永久基本农田面积为6.31公顷。 南山区耕地保有量不低于6.33公顷。 坚持现状耕地应划尽划、应保尽保、优化布局。

#### >> 生态保护红线


生态空间范围内具有特殊重要生态功能、必须强制性严格保护的区域。

陆域生态保护红线20.24平方公里。

海洋生态保护红线232.92平方公里。

#### >> 城镇开发边界

集中进行城市开发建设、以城市功能为主的区域边界。 126.89平方公里。

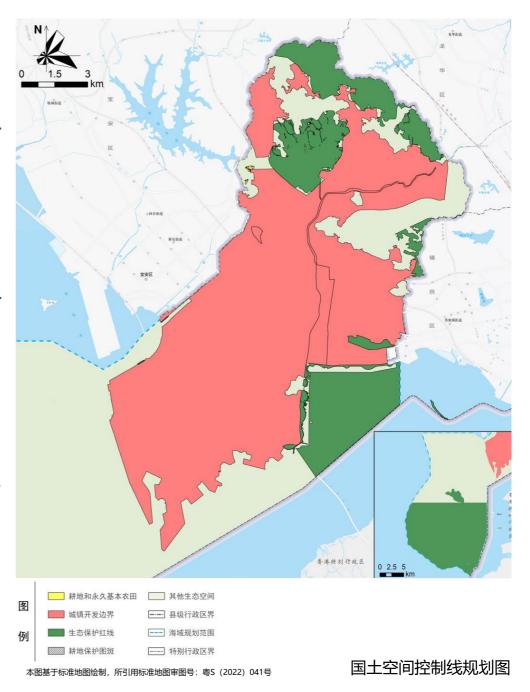

## 3.3 构筑"双核双心、两轴三片"总体格局

#### >> 双核

深圳湾CBD、前海城市新中心,作为市级功能中心承担城市综合性服务职能。

#### >> 双心


西丽中心、蛇口中心,作为城市功能节点承担所在片区的公共服务功能及产业升级辐射功能。

#### >> 两轴

科技创新轴、总部经济轴,有效联通外部优势资源, 强化协同发展。

#### >> 三片

北部协调发展示范片区、中部创新发展示范片区、南部国际化滨海城区,承载辖区特色战略功能。

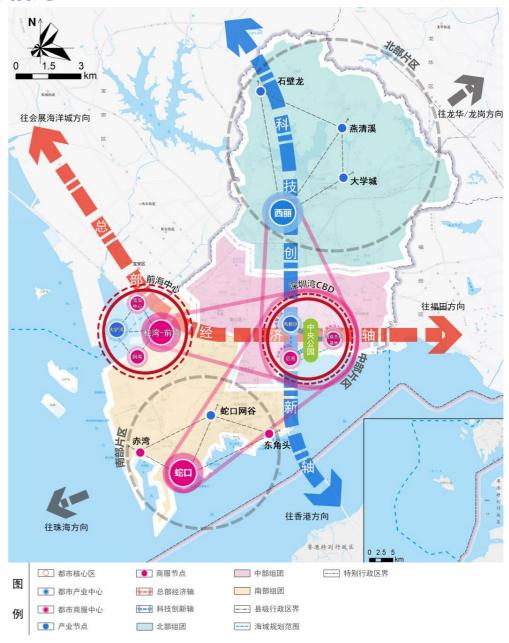

本图基于标准地图绘制,所引用标准地图审图号: 粤S (2022) 041号

国土空间总体格局规划图

## 3.4 构建"一廊三段"海洋空间结构

#### >> 深圳湾滨海文化走廊

集创意设计、传统文化、先锋艺术、前沿时尚于一体的世界级"文化飘带",塑造坚定文化自信、集中展现中国底气的示范平台。

#### >> 深圳湾段


总部经济、高端文化和滨海旅游休闲示范区。

#### >> 前海城市新中心段

海洋现代服务核心区。

#### >> 蛇口段

海洋国际交往中心和海洋产业创新区。

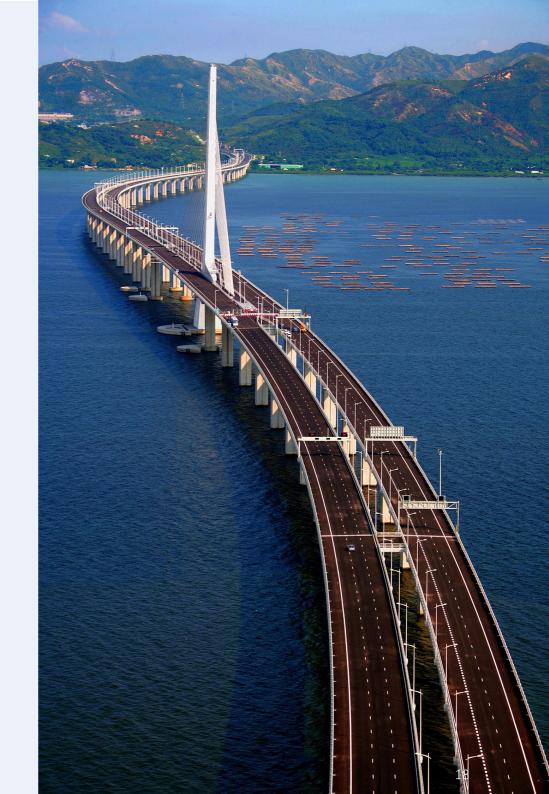

## 3.5 优化用地空间布局结构



增加居住空间供给,优化职住空间布局。



提高基础教育、医疗、养老、文体设施用地规模。



严格保护规划绿地总量不减少,优化绿地布局,完善多 层次公园绿地体系构建。




强化保障西丽湖国际科教城的高等教育和科研用地供应, 为科研高校落地预留充足空间。



持续保障先进制造业及战略新兴产业发展空间供给,促进产业集约高效发展。



优化新增商业及办公用地布局,引导商业和办公空间向 城市中心、功能节点集聚。

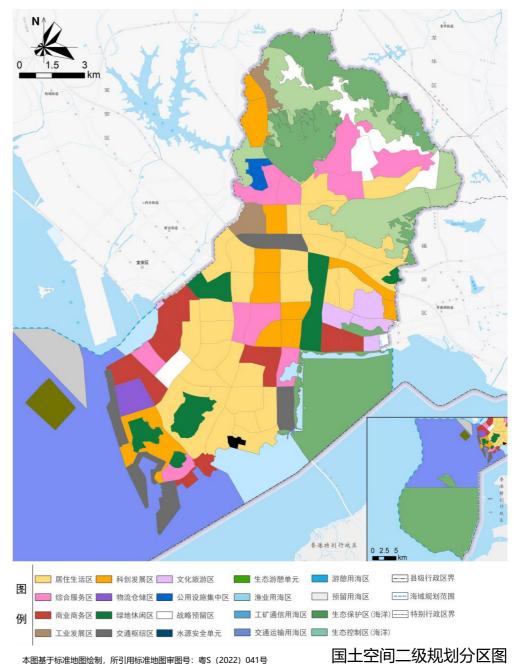



## 公公4 创新驱动,助推形成高质量发展产业空间格局

Innovation-driven, boosting to form a spatial pattern of high-quality development industries

立足南山区发展优势和基础,优化产业空间供应结构,引导产业空间合理布局、升级产业空间建设形态、保障制造业发展空间,推进先进制造业与现代服务业融合发展。

打造创新浓度高、经济密度高、服务水平高、人文活力高的高品质产业空间。

## 4.1 引导产业空间覆盖创新全链条

#### >> 创新产业引导

#### 北部•源头创新


西丽湖国际科教城、留仙洞总部基地等产业空间,重点承担基础创新、先进制造、科技服务等功能。

#### 中部•孵化转化

高新区、侨城北片区等产业空间, 重点承担技术转化 创新、研发设计、信息服务、专业技术服务、总部经 济等功能。

#### 南部•创新总部

后海、前海、深圳湾等产业空间,重点承担产品与服务创新、总部经济、科技金融、商务服务、海洋科技、文化创意、现代物流等功能。

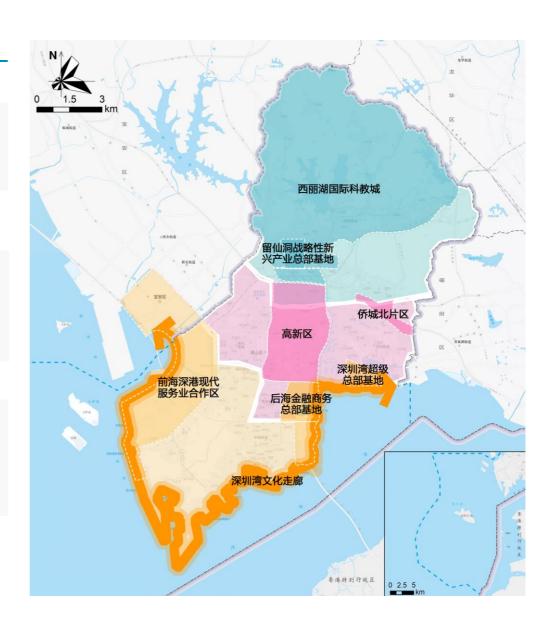

## 4.2 适应未来的产业空间






高度混合的 立体科技社区







极富弹性的 大平层生产空间

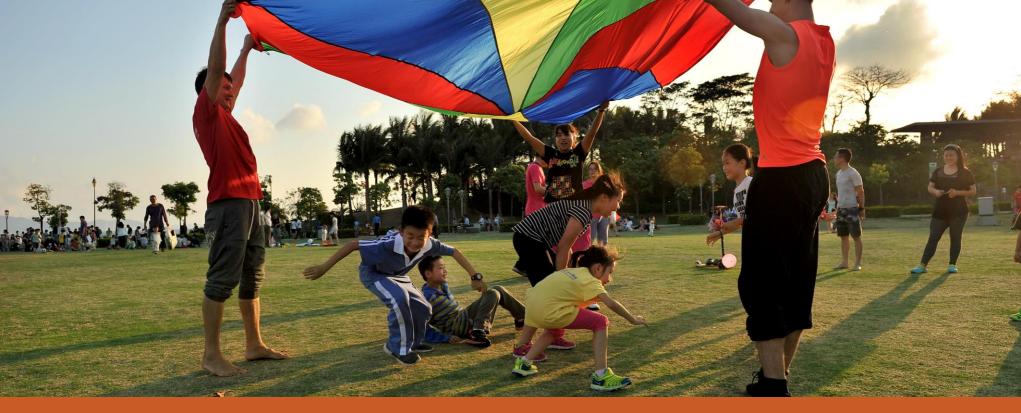



## 5 以人为本,创建南山特色"人居七优"社区生活圈

People orientation, creating the Nanshan characteristic "seven excellent living conditions" community-life circle

坚持生活形态引领,以人的需求作为衡量城市的尺度,使居民获得更有尊严的城市生活。 坚持以保障和改善民生为导向,建设包容公平的住房保障体系,实现更高品质的住有宜居。 以公园建设统筹生态资源保护、利用与修复,打造"开放、活力、生态、舒适"的高品质绿色开敞空 间系统。

## 5.1 提升城区居住空间品质

#### >> 增供给、优结构、提品质

## □ 加大住房保障力度

增加住房供给,以"多主体、多渠道、多层次" 住房供应体系,优化住房供应结构。

## 优化居住空间布局

居住与就业空间协调发展,与轨道交通站点建设、公共服务配套规划密切对接。

在就业集中区及其附近增加住房供给,改善职住平衡。

## 提升宜居空间品质

持续改善公共服务配套设施、街区居住环境、建筑安全性能、房屋使用功能等,提升人居环境品质。



## 5.2 创建南山特色"人居七优"社区生活圈

>> 结合南山区特点, 打造"人居七优"社区生活圈。以菜单式、定制化的形式扩展公共服务资源供给。

幼有善育 学有优教 老有颐养 病有良医 文有悦享 体有康达 商有多元

"七优"居住社区15分钟生活圈示意 情绪加油站 菲林盒子 公园 超市&便利 店&菜市场 熟食中心 便民服务 咖啡馆 10分钟 居住地 健身房 幼儿园 托幼 中学 小学 社区图书馆

"七优"创新社区15分钟生活圈示意



## 5.2 创建南山特色"人居七优"社区生活圈

#### 从空间与设施角度激发自我创新,满足南山人的情感承载与释放





发现不一样的自己

## 更充实

遇见最美好的自己







## 更饱满

找寻有意思的自己





## 5.3 构建尺度多样的公园体系

以公园建设统筹生态资源保护、利用与修复,打造"开放、活力、生态、舒适"的高品质绿色开敞空间系统。到2035年,南山区人均公园绿地面积不低于8平方米/人。

规划自然郊野公园 11 处






规划城市公园 **52**处

规划社区公园



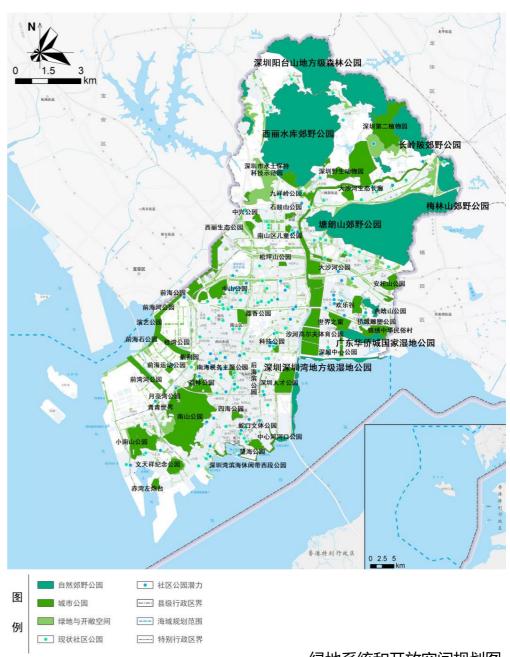

本图基于标准地图绘制, 所引用标准地图审图号: 粤S (2022) 041号


绿地系统和开放空间规划图


## 5.4 营造多彩活力的公共空间






生态绿脊、山水廊道、超级活力滨海蓝带

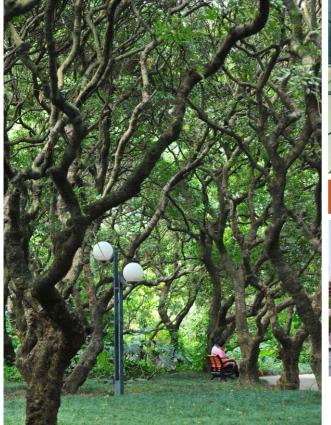

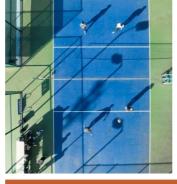

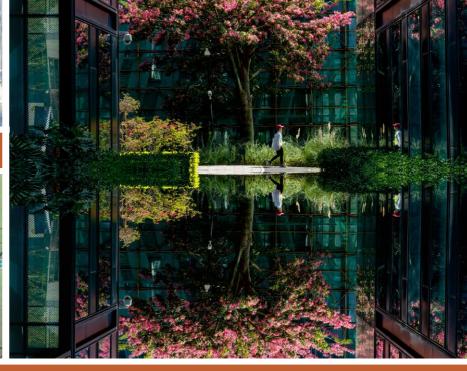


活力街道、 蓝绿步道、精致小微公共场所







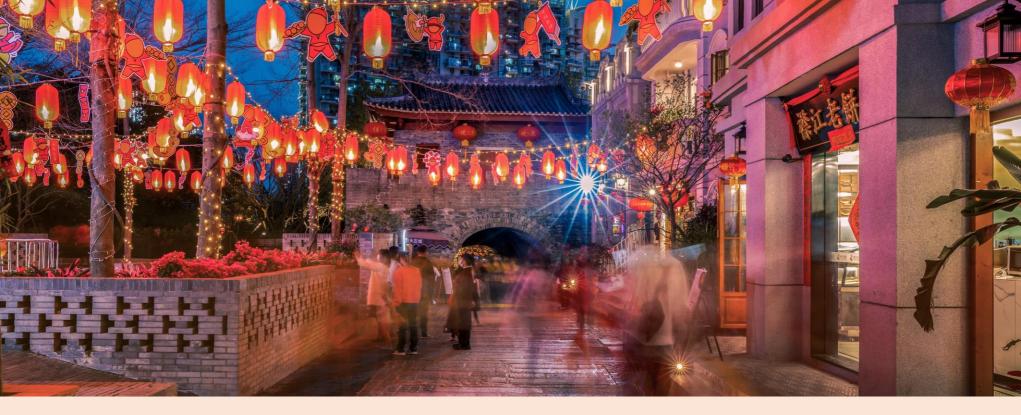




## 6 风貌塑造,彰显南山自然与人文交融城区魅力

Feature construction, highlighting the charm of Nanshan's natural and cultural integration of urban area

依托南山区丰富的山、海、城资源,共同形成"一湖两带山水翠、三山百园赋南山"的整体风貌格局。 充分挖掘和保护利用历史文化、海丝文化、改革开放文化、科技创新文化等时代特征鲜明的文化资源 和记忆空间,展现南山区不同阶段、不同类型的历史与当代文化遗产。

## 6.1 营造山海相连景城互融的风貌特色

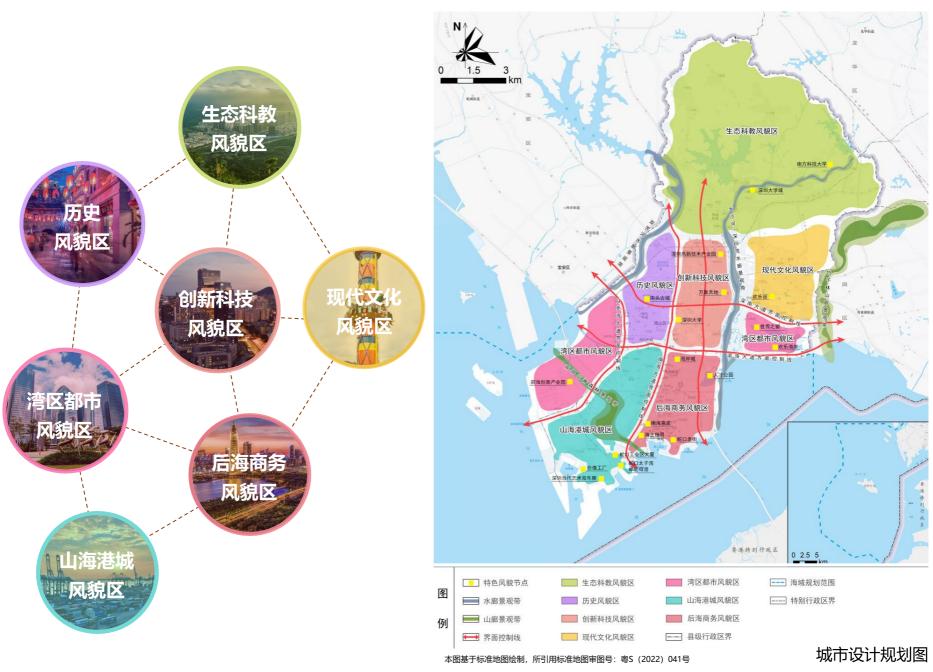

## 6.2 历史文化保护与城区发展相融合

凝聚历史人文共识,建构历史文化保育体系,强化新老遗产的连片统筹策划与活化保育,全景展示南山区历史与当代人文特质、城区发展记忆和特色风貌。

**2**处省级文物保护单位





13<sub>处市级</sub> 文物保护单位

1 处历史风 貌区





**11** <sub>处历史</sub> 建筑





# 一 7 强化支撑,构建高效通达与韧性可持续的城区 Strengthen support and build a control of the control o

Strengthen support and build an efficient, accessible, resilient and sustainable urban area

打造内外通达、高效一体的综合交通体系,不断满足人民群众日益增长的美好出行需求。 构建安全可靠、容量充足、绿色低碳、集约高效的市政系统,支撑城市安全稳定高效发展。 推进自然灾害防治体系和防治能力现代化,构建系统性、多层次、智能化的防灾减灾体系,全面提高 城市安全治理能力。

## 7.1 对外交通辐射湾区

#### 具 积极建设国家铁路主枢纽

全面提升南山与粤西、海西、长三角、中部城市群等 区域的高速铁路可达性,积极推进西丽枢纽建设,不断提升南山交通枢纽地位。

## 


积极推进城际线研究和规划建设,将南山区打造成为联系珠江东西两岸、串联粤港澳大湾区的枢纽,强 化南山区域性客运枢纽地位。

#### **净** 增强港口高端航运功能

鼓励南山港区航运产业转型升级,推进相关产业高端化发展,打造具有核心竞争力的重点港区。

#### **化化深港跨界交通水平**

增强深圳湾口岸客运通关及交通接驳能力,推进港深 西部铁路规划建设,加强与香港西部地区的交通联系。

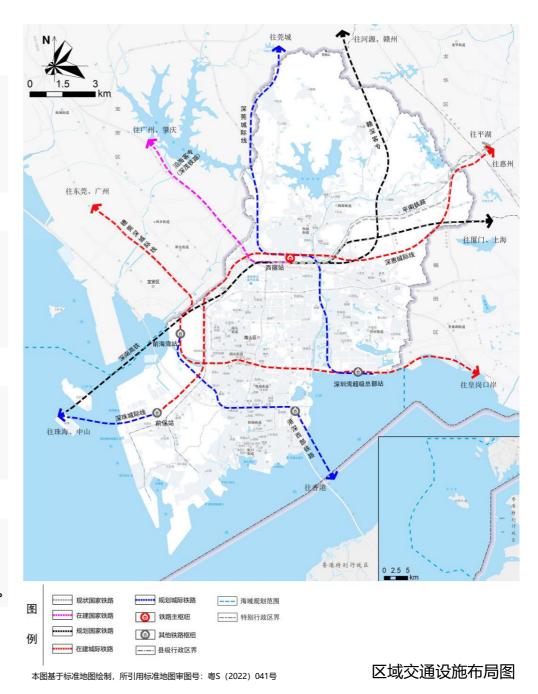

## 7.2 居民出行便捷高效

#### >> 构建丰富多元的公共交通体系

构建以轨道快线为骨干、轨道普线为主体、常规公交广泛覆盖、多样化公交和出租车为补充的公交体系,为市民提供"门到门"全出行链的高品质公交服务。


#### >> 优化规划轨道线路布局

推动 "4快11普" 轨道网络布局,到2035年,轨道线路总里程达到235公里,基本实现城区均衡覆盖。

#### >> 全面提升公交系统服务保障能力

结合轨道交通网络,优化常规公交网络,提供集约化、专业化公交车辆服务。

推进公交首末站规划建设,完善"立体综合车场+配建公交首末站"场站体系。

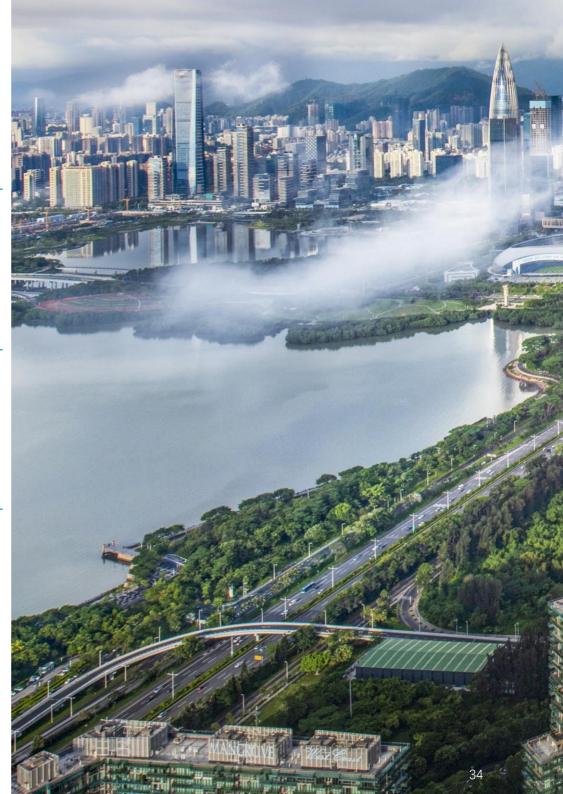

#### 7.3 道路系统优质通达

## 完善干线道路系统

加强南山与珠江西岸的道路交通联系。 推动重点工程,改善与宝安、龙华的快速交通联系。 推动交通综合改造工程建设,改善南山内部空间联系。

#### 优化主次干路系统


优化南山区内部路网微循环 , 到2035年, 全区道路 网密度不低于9.9公里/平方公里。

## 打造宜人舒适的慢行网络

构建差异化的慢行交通网络,分类设置慢行分区。

打造景观休闲绿道系统,依托南山丰富的"山、河、 湖、海"资源,构建多层级绿道系统。

加强慢行系统与公共交通体系、绿道系统的有机衔接。

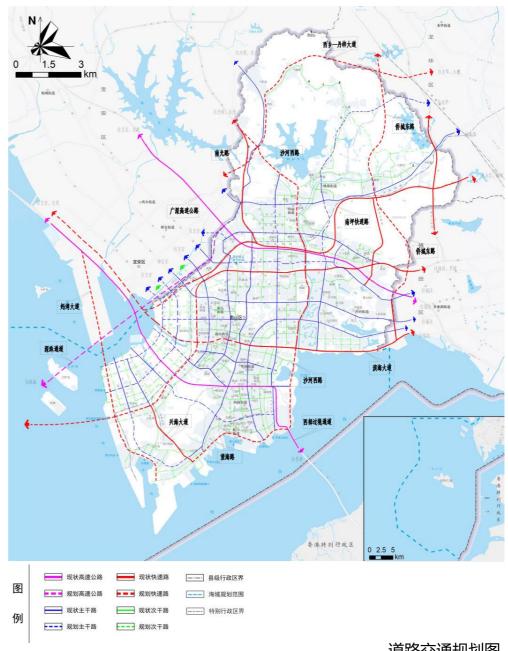

本图基于标准地图绘制, 所引用标准地图审图号: 粤S (2022) 041号

道路交通规划图

#### 7.4 城市运行韧性安全

#### >> 加强防御

构建"中灾正常、大灾可控、巨灾可救"的综合防御系统,设置应急指挥中心、医疗救援中心和传染病后备医院。到2035年,保证全区固定避难场所有效避难面积不低于**157**公顷。

#### >> 应急救灾

构建"一级消防站+微型消防站"联动机制,规划新建8座消防站,实现建成区覆盖率90%,到2035年,全区实现建设用地消防站覆盖率100%。

#### >> 综合防灾

完善 "区-街道-社区" 三级救灾物资储备体系,依托城市物流转运中心和末端配送站的建设,同步预留应急物流配送功能。

#### >> 海绵城市

到2035年,除特殊地质地区、特殊污染源地区外,南山区建成区达到海绵城市要求超80%。



## 7.5 基础设施稳定高效

践行可持续发展理念,构建安全可靠、容量充足、绿色低碳、集约高效的市政系统,全面提升市政供应能力和综合服务能力,支撑城市安全稳定高效发展。



给水

给水厂4座



新一代移动通信基站覆盖率 达到 100%



污水

水质净化厂4座,污水提升 泵站28座



燃气

天然气分输站2座,天然气门站2座,天然气调压站5座, 电厂末站1座



雨水

雨水泵站3座,雨水滞蓄空间17处,雨水调蓄池6座



电力

电厂3座、500干伏变电站2座、220干伏变电站28座,110干伏变电站64座



环卫

城市固体废物的无害化处理率 (安全处置率)达到 100%





## 8 注重实施,提升空间治理水平与精细化管理能力

Emphasize implementation, improve spatial governance level and fine management ability

充分衔接南山区国民经济和社会发展第十四个五年规划,按 2025 年基本建成世界级创新型滨海中心 城区的阶段性发展目标要求,制定推进分区规划实施的专项行动计划。

#### 8.1 建立规划保障机制



#### 动态维护国土空间 分区规划"一张图"

对接市国土空间总体规划,完善南山区国土空间基础信息,数字化各类规划成果,形成覆盖全区、动态更新的国土空间分区规划"一张图", 作为实施规划全生命周期管理,编制详细规划和专项规划的基础和依据。



## 建立国土空间开发保护监测预警机制

构建各部门协同工作体系,综合人口、用地、建筑、经济、民生、交通、 市政、安全等基础数据,建立稳定的数据集成机制,以各类管控边界、 约束性指标为重点进行动态监测。建立动态及时预警机制,运用先进的 信息化手段及时发现违反规划的行为并进行预警。




#### 构建规划实施常态 化评估制度

建立"一年一体检,五年一评估"的规划实施常态化评估制度。开展年度城市体检,对下一年度的实施计划编制、规划管理工作进行及时反馈和修正。以五年为周期开展国土空间分区规划实施评估,作为五年近期行动规划制定的重要依据。



#### 健全规划实施考核 与监督机制

将规划"一张图"实施监督信息系统作为支持社会公众深度参与规划、 强化规划实施监督力度的重要平台。

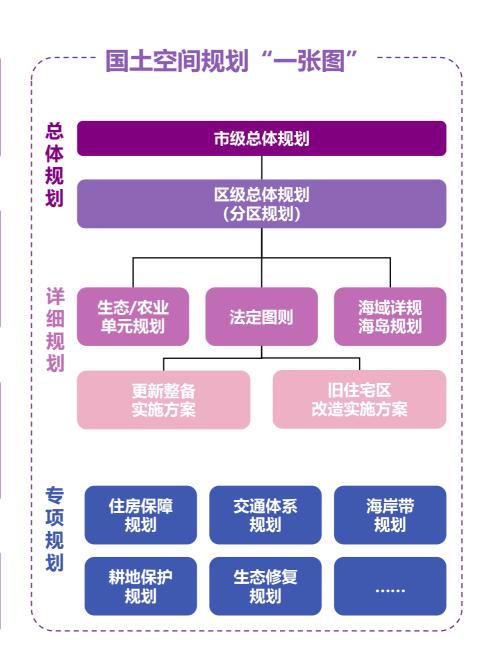

## 8.2 分期驱动,高质推进,均衡发展





新增长极培育行动

品质宜居营造行动

公共文体提升行动







安全城区保障行动 蓝绿系统织网行动



综合交通提效行动



#### 公示渠道

深圳市规划和自然资源局网站:

http://pnr.sz.gov.cn/

深圳市规划和自然资源局南山管理局网站:

http://pnr.sz.gov.cn/ns/

微信公众号:深圳市规划和自然资源局

#### 公众意见提交途径

电子邮箱: zeghk@pnr.sz.gov.cn

邮寄地址:深圳市南山区深南大道10138号

深圳市规划和自然资源局南山管理局规划科

邮编: 518000

(邮件标题或信封封面请注明"深圳市南山区国土空间分区规划意见建议"字样)

注: 本公示读本为征求意见稿, 所有数据和内容以最终批复为准。

本公示读本规划图件来源为深圳市南山区国土空间分区规划草案(在编),实景图片来源为南山区政府宣传部门、热心市民、网络,若涉及版权问题,请与深圳市规划和自然资源局南山管理局联系。

